

LEGENDA ZAŘÍZENÍ


- 1 plynový kondenzační kotel např. Wolf MGK-2-170, Q_{jm}=160 kW vč. pojistné skupiny
- 2 tlaková expanzní nádoba V=250 l s armaturou MK
- 3 hydraulický vyrovnávač dynamických tlaků HVDT IV Q_{max}=20 m³/hod
- 4 kombinovaný rozdělovač se sběračem modul 150 l=2,5 m 3 okruhy
- 5 automatické doplňování vody bez čerpadla např. Reflex Fillcontrol Plus
- 6 demineralizační kolona vč. příslušenství např. DKL39 Aquaproduct

PŘIPOJENÍ ZAŘÍZENÍ NA ROZVOD ÚT VIZ. SCHÉMA ZAPOJENÍ ÚT.


LEGENDA POTRUBÍ

- rozvod studené vody z potrubí PP-RCT
- kanalizace splašková - potrubí PP HT
- expanzní potrubí
- potrubí kotelna ÚT nové - ocel - přívod
- potrubí kotelna ÚT nové - ocel - zpátečka
- potrubí větve ÚT nové - ocel - přívod
- potrubí větve ÚT nové - ocel - zpátečka
- potrubí větve ÚT stávající - ocel - přívod
- potrubí větve ÚT stávající - ocel - zpátečka


ŘEZ B-B

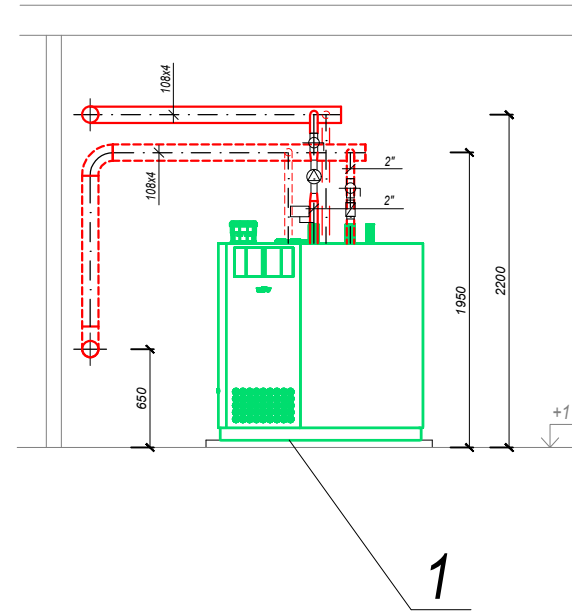


KOUŘOVODY

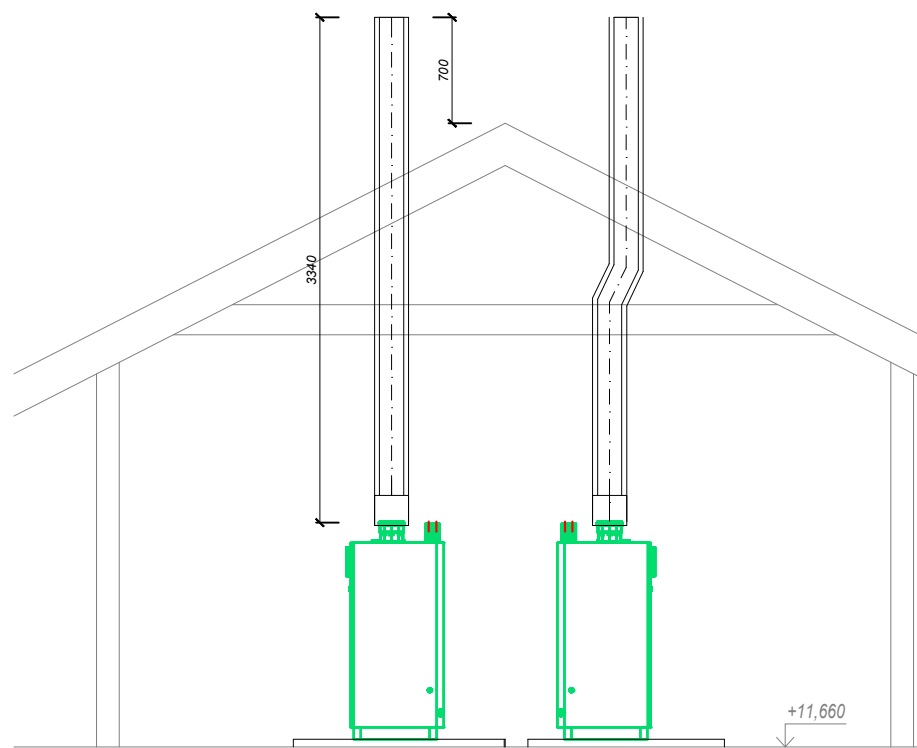

ŘEZ A-A

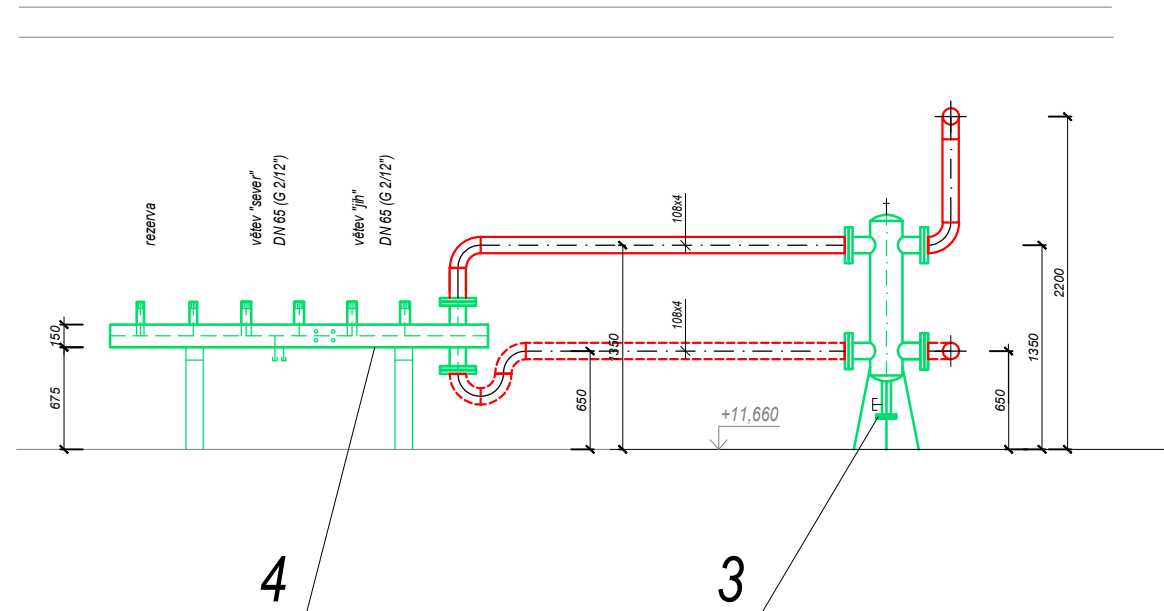

KOMBINOVANÝ ROZDĚLOVAČ SE SBĚRAČEM M 1:25

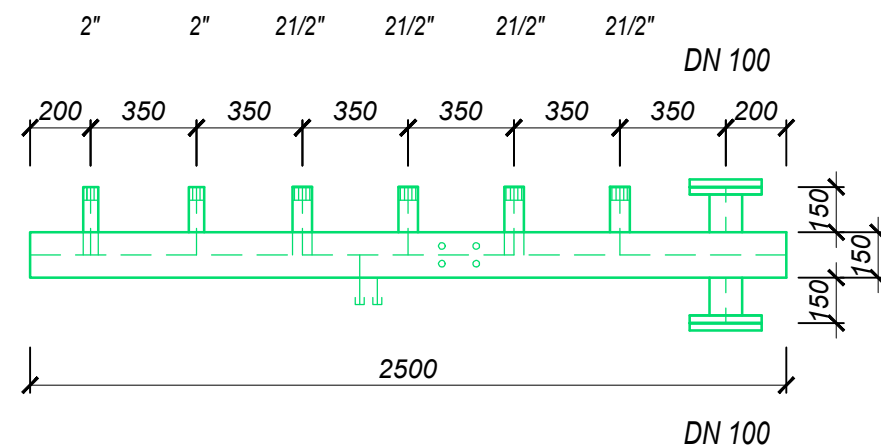


Pozn.: Příruby PN 16.
Součástí dodávky R+S budou vypouštěcí kohouty,
manometry a teploměry.

Úkap od pojistných ventilů a odvod kondenzátu přes neutralizační zařízení kotlů
bude napojen novým potrubím HT DN 50 vedeným nad podlahou do stávající
kanalizace - konkrétní provedení bude upřesněno při realizaci stavby.
V rámci stavebních úprav bude upravena stávající velikost betonových soklů.

VĚTRACÍ OTVORY ZAJISTÍ POŽADOVANOU MINIMÁLNÍ VÝMĚNU VZDUCHU $n=0,5$ / hod.
Veškeré potrubí je izolováno v souladu s Vyhl. 193/2007 Sb.
Uchycení zařízení je součástí jejich dodávky.
Uchycení potrubí vč. táhel, konzol, objímek atp. je součástí dodávky potrubí.

KOTELNU JE TŘEBA PROVÉST DLE ČSN 060830, EN 12828, ČSN 070703 A TPG 908 02

Konkrétní výrobky navržené v této PD jsou uvedeny jen jako příklad možného řešení a mohou být nahrazeny jinými výrobky, avšak se shodnými nebo lepšími technickými parametry.

	Ing. Kateřina Juránková Na Baloně 94, 789 61 Bludov Tel.: 583219132, GSM: 723465580 jurankova.katerina@tiscali.cz	Zodp.projektant: Ing. Juránková Kateřina Vypracoval: Ing. Juránková Kateřina Kreslil: Ing. Juránková Kateřina Investor: Město Šumperk, nám. Míru 1, 787 01 Šumperk
Stavba: REKONSTRUKCE KOTELNY V BYTOVÉM DOMĚ NÁM. JANA ZAJÍCE 13, 14 V ŠUMPERKU Část: D.1.4 Technika prostředí staveb: a) ÚT, b) ZTI, c) plyn		Datum: 06/2017 Stupeň: DVZ Číslo zakázky: 32/2017 Počet A4: 4
Název výkresu: PŮDORYS KOTELNY – ÚSTŘEDNÍ VYTÁPĚNÍ, ZTI		Měřítko: 1:50 Číslo výkresu: 1